



事業者名

西部総合県民局県土整備部<美馬>

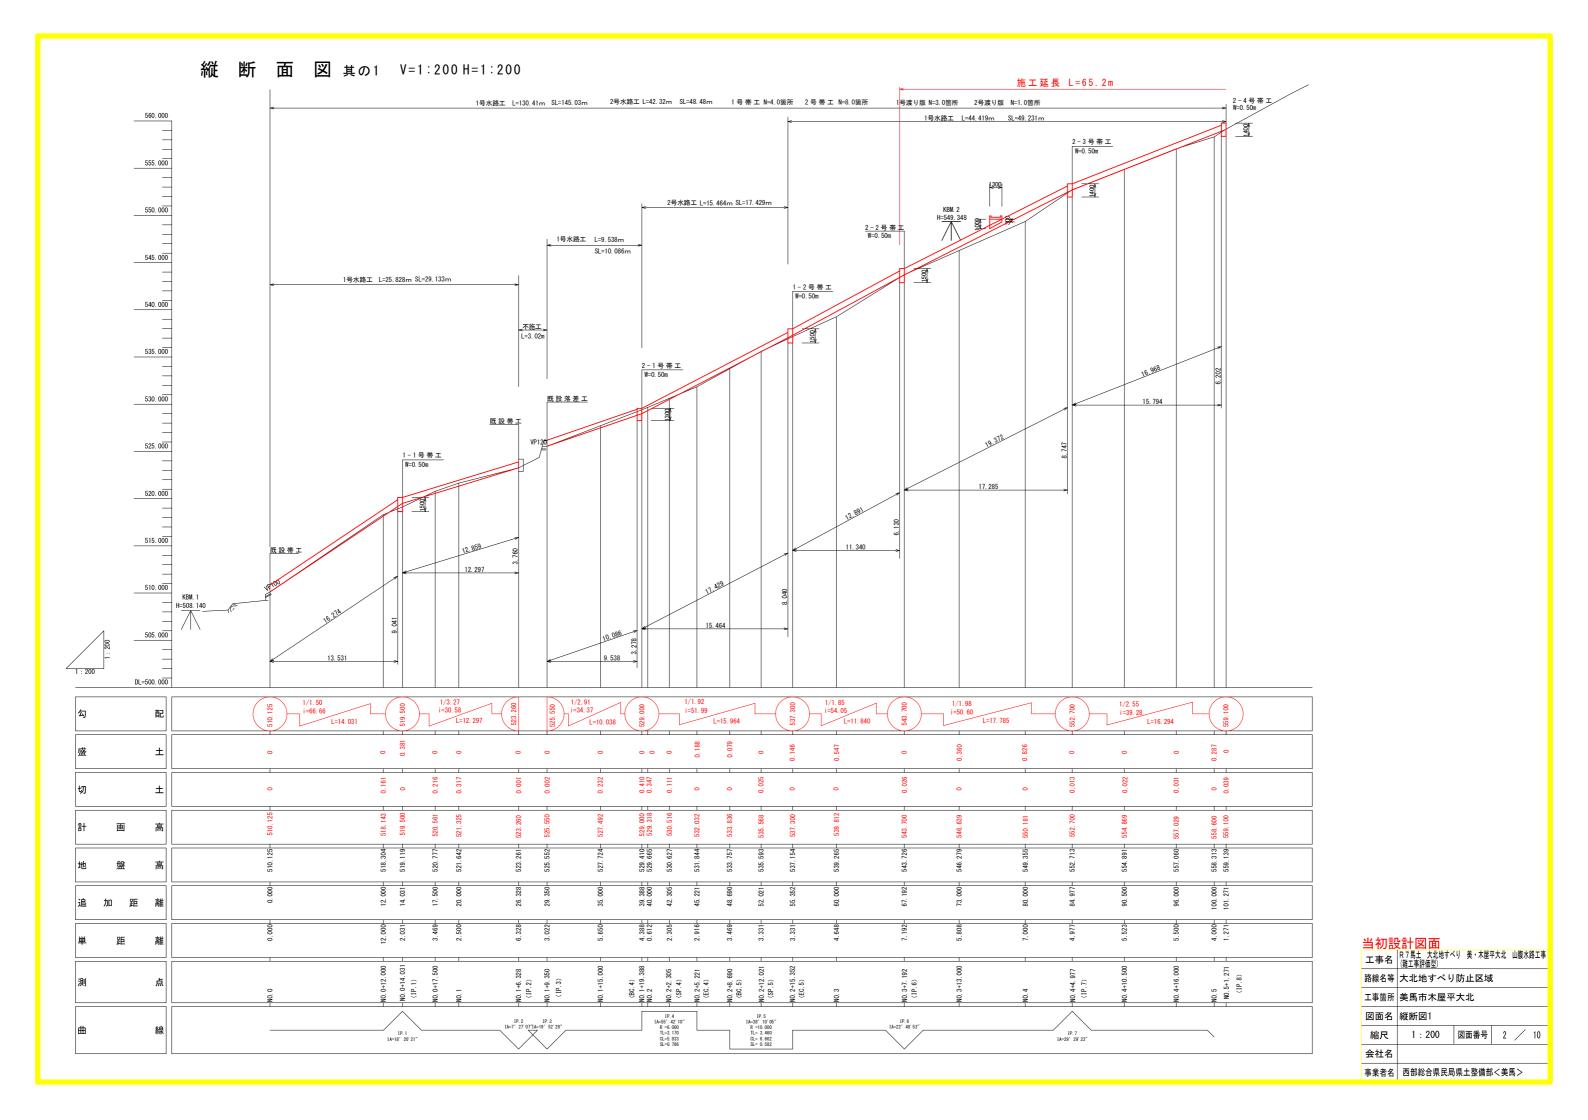

縦断面図其の2 V=1:200 H=1:200

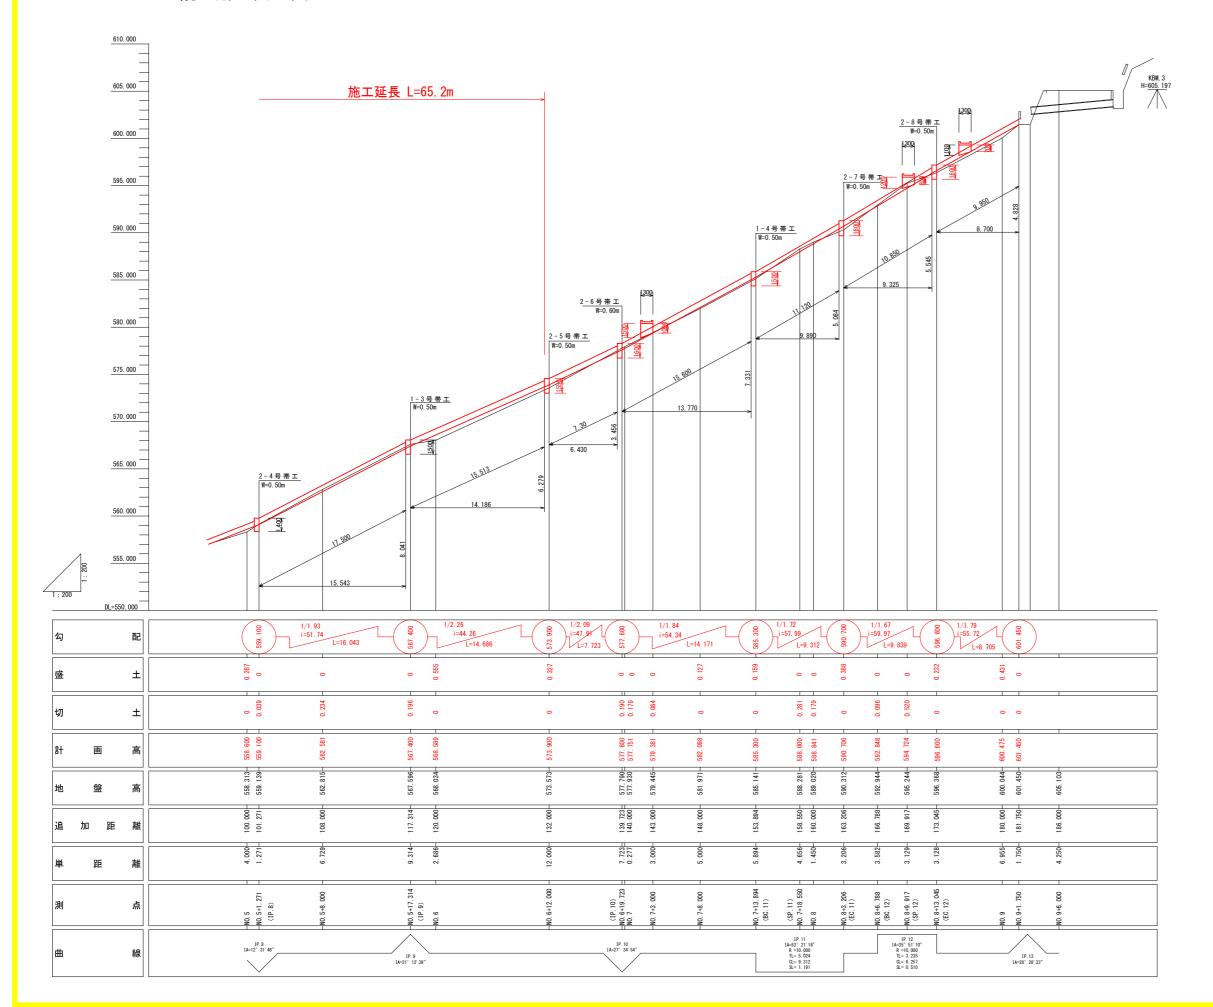



当初設計図面

当创設	計図面					
工事名	R 7 馬土 大北地すべ (難工事評価型)	り 美・木屋室	大北	山腹水	路工事	
路線名等	大北地すべり防止区域					
工事箇所	美馬市木屋平大北					
図面名	縦断図2					
縮尺	1:200	図面番号	3	/	10	
会社名						
事業者名	西部総合県民局県土整備部<美馬>					


標準断面図

S=1:50

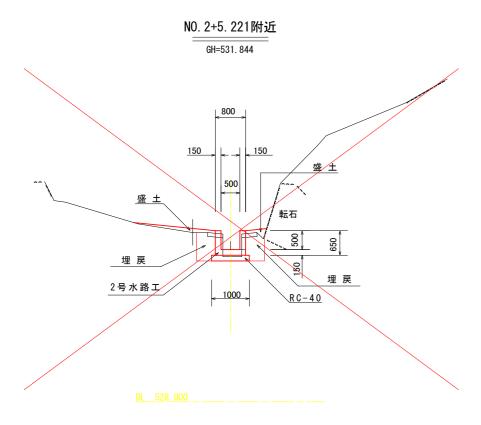


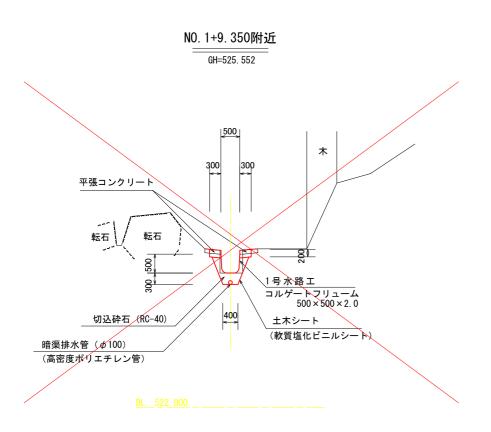


NO. 5+17. 314附近 GH=567. 596

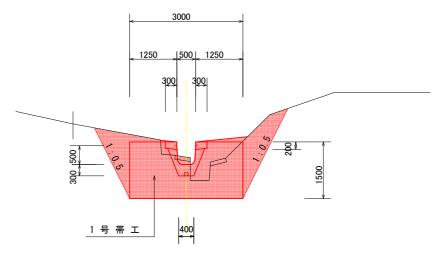

当初部	計図面					
工事名	R7馬土 大北地すべり 美 (難工事評価型)	・木屋平	大北 山腹水路工事			
路線名等	大北地すべり防山	大北地すべり防止区域				
工事箇所	美馬市木屋平大北					
図面名	標準断面図					
縮尺	1:50 図面	番号	4 / 10			
会社名						
事業者名	西部総合県民局県土整備部<美馬>					

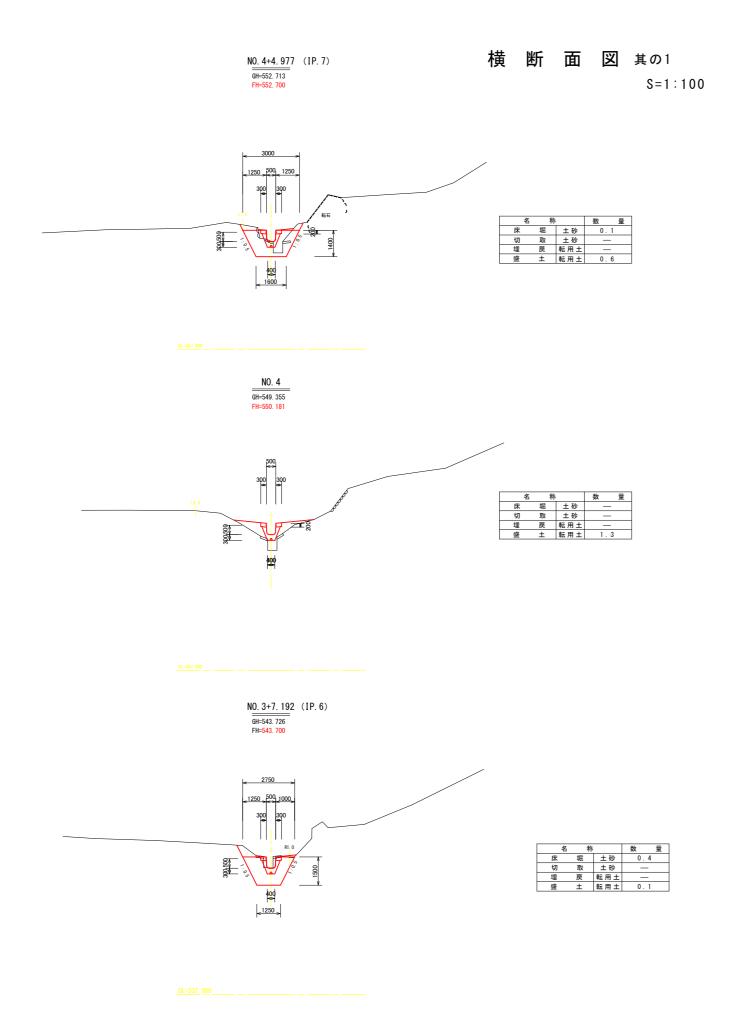

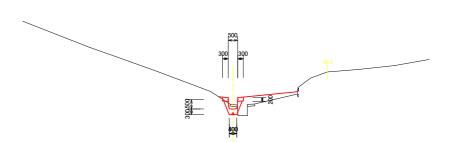


NO. 5+8. 000

GH=562. 815 FH=562. 581





NO. 5+1. 271 (IP. 8) GH=559. 139 FH=559. 100

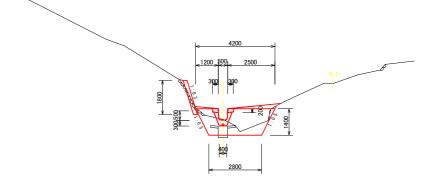

名	利	7	数	量
床	堀	土砂	0.	2
切	取	土砂	_	-
埋	戻	転用土	_	-
盛	±	転用土	2.	5

DL=553, 000


NO. 4+16. 000

GH=557. 060
FH=557. 029

Ŕ	称		数	量
床	堀	土砂	0.2	
切	取	土砂	_	
埋	戻	転用土	_	
盛	±	転用土	2.1	


平加部計図面

当初設計図面						
NO. 4∼I						
工事名	R 7 馬土 大北地すべ (難工事評価型)	り 美・木屋平	大北	山腹水	路工事	
路線名等	大北地すべり	防止区域	ì			
工事箇所	美馬市木屋平大北					
図面名	横断図1					
縮尺	1 : 100	図面番号	5	/	10	
会社名						
事業者名	西部総合県民局	県土整備部	· く美	馬>		

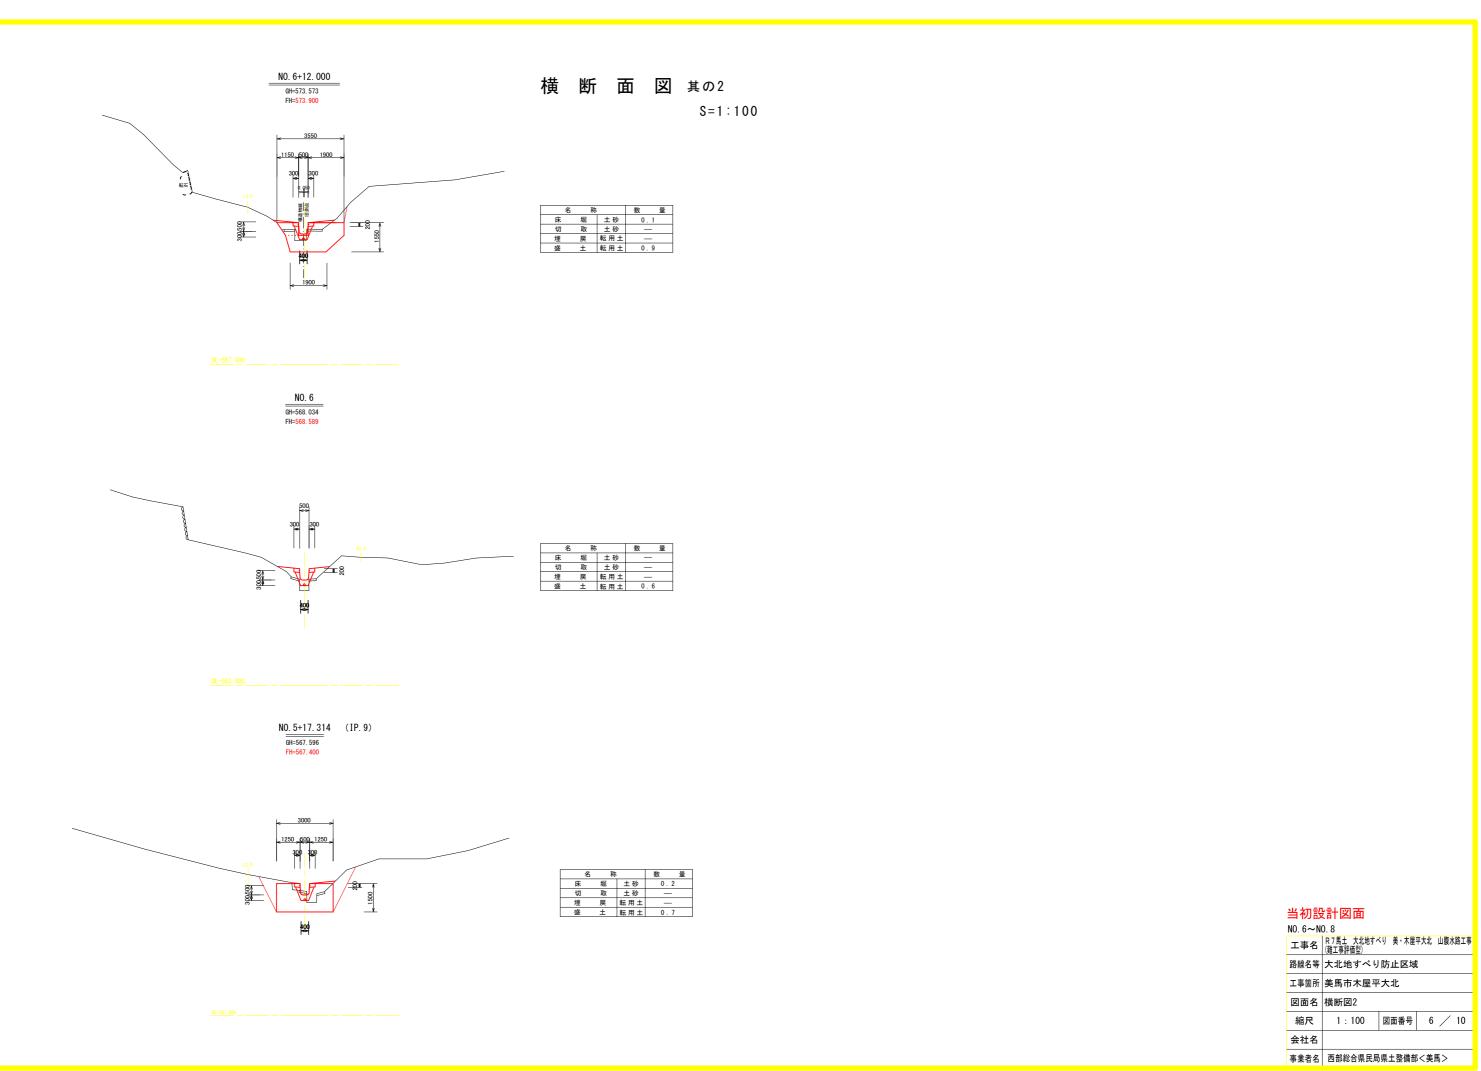

1号水路工(コルゲートフリューム)

S=1:20

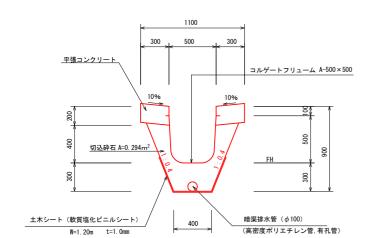


材 料 表 L=10.00m当たり

			L-10.001113/2.9
名 称	規 格	単位	数 量
コルゲートフリューム	500 × 500 × 2. 0	m	10.00
平張コンクリート	σck≧18N/mm2	m³	1.200
同上型枠	小型構造物	m ²	6.00
フィルター材(砕石)	R C - 4 0	m ³	2.94
暗渠排水管	φ100有孔	m	10.00
土木シート	軟質塩化ビニルシート	m ²	12.0
基面整正	土砂	m²	4.0

1号渡り版

S=1:50

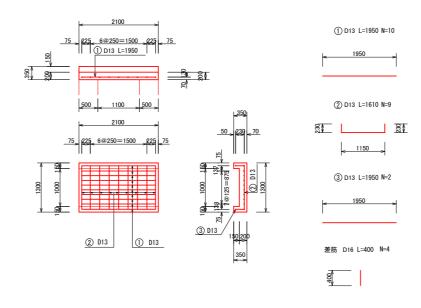


_渡り版材料表 1.0箇所当り						所当り
名	称	規	格	単位	数	量
コンク	リート	σck≧	24N/mm2	m ³	0.	641
型	枠	小型槽	造物	m ²	4.	1 4
鉄	筋	SD345	D13	Kg	37.	698
差	筋	SD345	D16	Kg	2.	496

	鉄館	表				1. (の箇所当り
記号	径	長さ (mm)	本数 (本)	単位重量 (Kg/m)	1本当りの重量 (Kg)	重 量 (Kg)	摘要
1	D13	1950	10	0. 995	1. 940	19. 400	
2	D13	1610	9	0. 995	1.602	14. 418	
3	D13	1950	2	0. 995	1. 940	3. 880	
				合 計	D13	37. 698 K	g

渡り版受け台

S=1:50


1号受け台

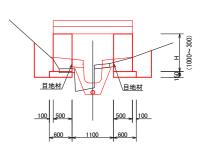

材料表			<u>1.0m</u>	(片側) 当り			1.0	<u>0m当り</u>
Н	W	コンクリート	型 枠	基礎砕石	名	称	数	뮾
0. 30	0.500	0. 150	0. 40	0. 600	床	屈	1.	. 0
1.00	0.500	0. 500	1. 80	0. 600	埋	旲	0.	. 6

			1. (0m当り
	名	称	数	量
	床掘		1.	0
1		_		_



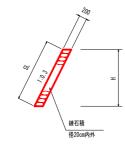

材 料 表	1.0m当り		
Н	S L		
0.50	0.52		
0.60	0.63		
0.70	0.73		
0.80	0.84		
0.90	0.94		
1.00	1.04		
1.10	1.15		
1.60	1.67		
1.80	1.88		

当初設計図面


_ // //						
工事名	R 7 馬土 大北地すぐ (難工事評価型)	:り 美・木屋: -	平大北 山腹水路工事			
路線名等	大北地すべり	防止区域	t			
工事箇所	美馬市木屋平大北					
図面名	構造図1					
縮尺	図示	図面番号	7 / 10			
会社名						
事業者名	西部総合県民局	西部総合県民局県土整備部<美馬>				
	路線名等 工事箇所 図面名 縮尺 会社名	路線名等 大北地すべり 工事箇所 美馬市木屋平 図面名 構造図1 縮尺 図示 会社名	路線名等 大北地すべり防止区域 エ事箇所 美馬市木屋平大北 図面名 構造図1 縮尺 図示 図面番号 会社名			


1 号 帯 エ

S=1:30




W (W1+W2+500)

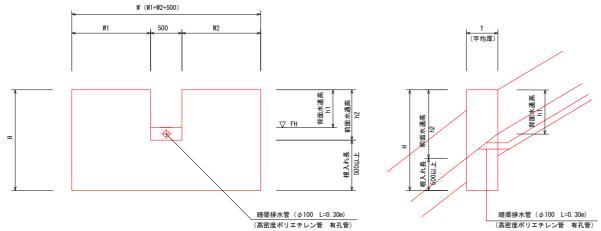

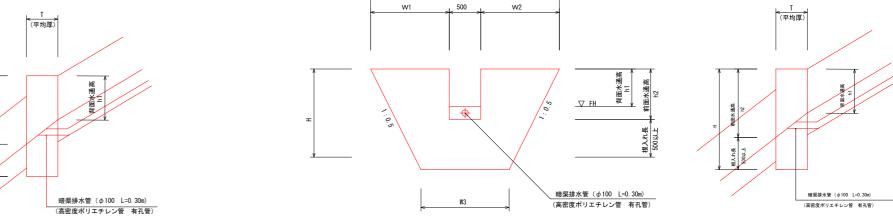


帯工No	計画高 (FH)	背面水通高 h1	前面水通高 h2	平均水通高	帯工設置測点
1-3号带工	567.400	0.656m	0.915m	0.786 m	NO. 5+17. 314 (IP. 9)

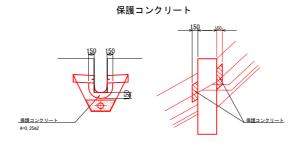

保護コンクリート

帯工No	計画高 (FH)	背面水通高 h1	前面水通高 h2	平均水通高	帯工設置測点
2-2号带工	543.700	0.672 m	0.942 m	0.807 m	NO. 3+7. 192 (IP. 6)
2-3号带工	552.700	0.645 m	0.898m	0.772 m	NO. 4+4. 977 (IP. 7)
2-4号带工	559.100	0.675 m	0.872 m	0.774 m	NO. 5+1. 271 (IP. 8)

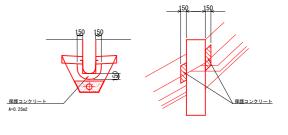

注) 帯工水通しとコルゲート水路の取付部は、漏水保護のコンクリートを配置すること。

名 称	W 1	W 2	L	Н	T (平均厚)	コンクリート	型枠	床 堀	切 取	埋 戻
名 称	m	m	m	m	m	σck≧18N/mm²	小型構造物	土 砂	土 砂	土 砂
1-3号带工	1.250	1.250	3.000	1.500	0.580	2.382	10.86	2.2	0.4	0.4

注)帯工水通しとコルゲート水路の取付部は、漏水保護のコンクリートを配置すること。


名 称	W 1	W 2	W 3	L	Н	T (平均厚)	コンクリート	型 枠	床 堀	切 取	埋 戻
名 称	m	m	m	m	m	m	σck≧18N/mm²	小型 構造物	土 砂	土 砂	土 砂
2-2号帯工	1.250	1.000	1.250	2.750	1.500	0.585	1.516	6.15	1.4	0.2	0.2
2-3号帯工	1.250	1.250	1.600	3.000	1.400	0.610	1.729	6.61	1.0	0.2	0.2
2-4号帯工	1. 200	2.500	2.800	4. 200	1.400	0.545	2.465	9.85	1.2	_	_


当初設計図面

工事名	R7馬土 大北地すぐ (難工事評価型)	ヾり 美・木屋 ³	平大北 山腹水路工事			
路線名等	大北地すべり防止区域					
工事箇所	美馬市木屋平大北					
図面名	構造図2					
縮尺	図示	図面番号	8 / 10			
会社名						
事業者名	西部総合県民局県土整備部<美馬>					

展開図

V=1:100 H=1:100

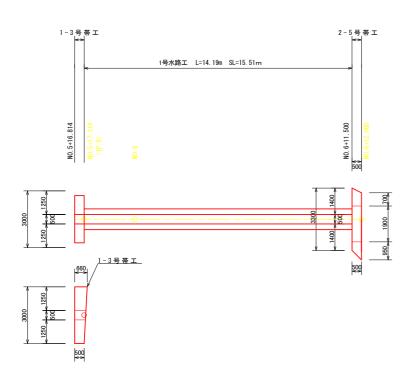

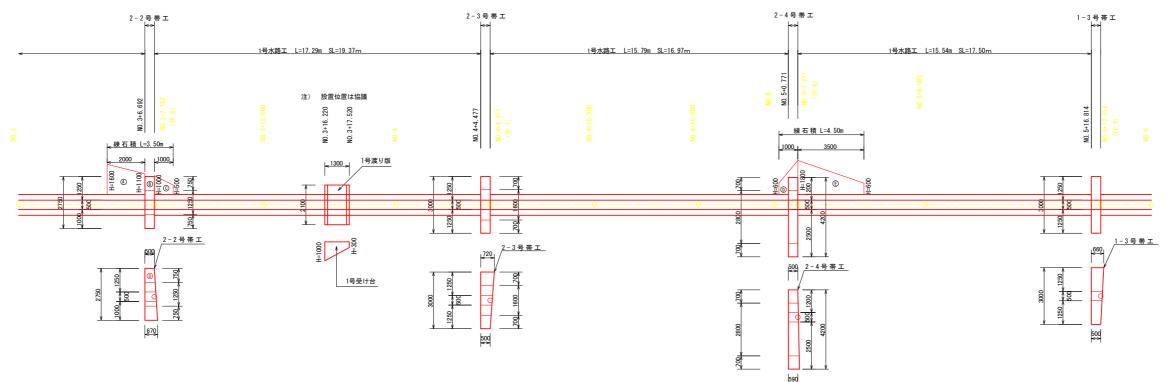

当初部	計図面					
工事名	R 7 馬土 大北地すへ (難工事評価型)	ヾり 美・木屋:	平大北	山腹水路工事		
路線名等	大北地すべり	防止区域	ì			
工事箇所	美馬市木屋平大北					
図面名	展開図					
縮尺	1 : 100	図面番号	9	/ 10		
会社名						
事業者名	西部総合県民局	県土整備部	- く美	馬>		

平 面 図(仮設工)

S=1:500

基準点座標一覧表(与点)

点 名	X座標	Y座標	標高
交36	104740, 640	67240. 791	649. 2
163-1	104768, 591	67198, 148	0.0
交27	104604.114	66979, 404	0.0
448-1	104625, 142	66981. 283	500.0
146-5	104646, 197	66972, 794	0.0

仮設工曲線表

点 名	X座標	Y座標	標高
T-1	104592, 840	66979.863	497. 458
T-2	104602.250	67018.353	508, 564
T-3	104612.701	67036, 936	520, 650
T-4	104624.701	67056, 444	532, 635
T-5	104614.401	67074.800	540. 412
T-6	104636, 963	67094, 234	552, 638
T-7	104635, 892	67116. 160	561.982
T-7-1	104644. 016	67133.301	570.820
T-8	104646, 920	67160.766	_
T-9	104678, 308	67169.984	599, 700
T-10	104683, 433	67177.087	605.093
T-11	104696, 291	67201.272	617.379
T-12	104706.443	67202.510	625, 352
KBM. 2	104633, 924	67086, 743	549. 326
KBM. 3	104694, 357	67164.393	605. 197
T-10A	104695.026	67163.461	605. 197
T-12A	104708, 501	67220, 363	628, 510
KBM. 4	104728, 804	67247.766	646, 940
交36A	104722.337	67240.562	_

				曲	線 表				
IP	IP間方向角	IA	R	TL	SL	CL	IP問距離	X座標	Y座標
MoBP	109-04-09						30. 195	104612.688	66987.437
MoIP. 1	63-53-47	45-10-23	10.000	4. 160	0.831	7.884	23, 218	104602.823	67015.975
MoIP. 2	82-46-58	18-53-12	30,000	4.990	0.412	9, 889	10.650	104613.039	67036, 825
MoIP. 3	47-21-24	35-25-35	15, 000	4.791	0.747	9. 275	16, 199	104614.377	67047.391
MoIP. 4	97-47-34	50-26-10	23, 000	10.832	2, 423	20. 246	16, 616	104625, 351	67059, 307
MoIP. 5	68-16-12	29-31-22	15, 000	3, 952	0.512	7.729	7.598	104623.098	67075, 770
MOIP. 6	50-53-18	17-22-54	15, 000	2, 293	0.174	4, 551	21.346	104625.911	67082, 828
MoIP. 7	59-31-34	8-38-16	100,000	7.552	0.285	15, 076	15, 508	104639.377	67099.391
MoIP. 8	73-31-36	14-00-02	50,000	6.140	0.376	12, 218	34, 348	104647, 242	67112.757
MoIP. 9	69-58-22	3-33-14	100,000	3.102	0.048	6, 203	18, 641	104656, 982	67145.695
MoIP. 10	15-10-20	54-48-02	10.000	5, 184	1.264	9, 565	9, 384	104663, 366	67163, 209
MoIP. 11	31-30-19	16-19-59	15, 000	2. 153	0.154	4. 276	15.714	104672.423	67165, 665
MoEP								104685, 821	67173, 877

仮 設 工

163-1

モノレール設置図

仮設工(モノレール L=140m)

当初設	計図面					
工事名	R 7 馬土 大北地すべ (難工事評価型)	り 美・木屋平	² 大北 山腹水路工事			
路線名等	大北地すべり防止区域					
工事箇所	美馬市木屋平大北					
図面名	仮設工平面図					
縮尺	1:200	図面番号	10 / 10			
会社名						
事業者名	西部総合県民局県土整備部<美馬>					